

PROJEKT WYKONAWCZY

TERMOMODERNIZACJA I REMONT BUDYNKU URZĘDU GMINY W OPATOWCU			
Rynek 3, 28-520 Opatowiec, woj. świętokrzyskie			
URZĄD GMINY W OPATOWCU			
Rynek 3 28-520 Opatowiec			

Opracowanie	Specjalność
PROJEKT ARCHITEKTONICZNY	A

Projektant:	mgr inż. arch. Marian Pamuła	208/77	Architektura	02.2017	

Egz. Nr A.
Kielce, luty 2017

PROJEKT WYKONAWCZY

Zadanie: TERMOMODERNIZACJA I REMONT BUDYNKU URZĘDU GMINY W OPATOWCU

A. CZĘŚĆ OPISOWA	2
1. Dane ogólne	2
1.1. Inwestor	2
1.2. Przedmiot inwestycji	2
1.3. Podstawa opracowania	2
1.4. Lokalizacja inwestycji	2
2. Inwentaryzacja	3
2.1. Ogólny opis budynku	3
3. Projekt termomodernizacji i remontu	4
3.1. Ogólny zakres prowadzonych prac	4
3.2. Charakterystyka systemu stosowanego do izolacji termicznej	6
3.3. Pozostałe elementy które wykazują widoczne zużycie lub zarysowanie	6
3.4. Uwagi końcowe	7
B. CZĘŚĆ RYSUNKOWA	8

Spis rysunków

SYT-01	Plan sytuacyjny	1:1000
INW-01	Rzut pwnic	1:75
INW-02	Rzut parteru	1:75
INW-03	Rzut piętra	1:75
INW-04	Rzut poddasza	1:75
INW-05	Rzut dachu	1:75
ARCH-01	Rzut parteru	1:75
ARCH-02	Rzut piętra	1:75
ARCH-03	Rzut poddasza	1:75

PROJEKT WYKONAWCZY

Zadanie: TERMOMODERNIZACJA I REMONT BUDYNKU URZĘDU GMINY W OPATOWCU

A. CZĘŚĆ OPISOWA

1. Dane ogólne

1.1. Inwestor

Urząd Gminy w Opatowcu, Rynek 3, 28-520 Opatowiec, dz. nr 102, obręb Opatowiec, Gm. Opatowiec

1.2. Przedmiot inwestycji


Przedmiotem niniejszego opracowania jest projekt termomodernizacji i remontu budynku Urzędu Gminy w Opatowcu pod adresem Rynek 3 w Opatowcu.

1.3. Podstawa opracowania

- Umowa z inwestorem,
- Uzgodnienia z inwestorem,
- Mapa sytuacyjno-wysokościowa,
- Obowiązujące przepisy i normy branżowe,
- Audit energetyczny budynku

1.4. Lokalizacja inwestycji


Przedmiotowy budynek zlokalizowany jest w Opatowcu.

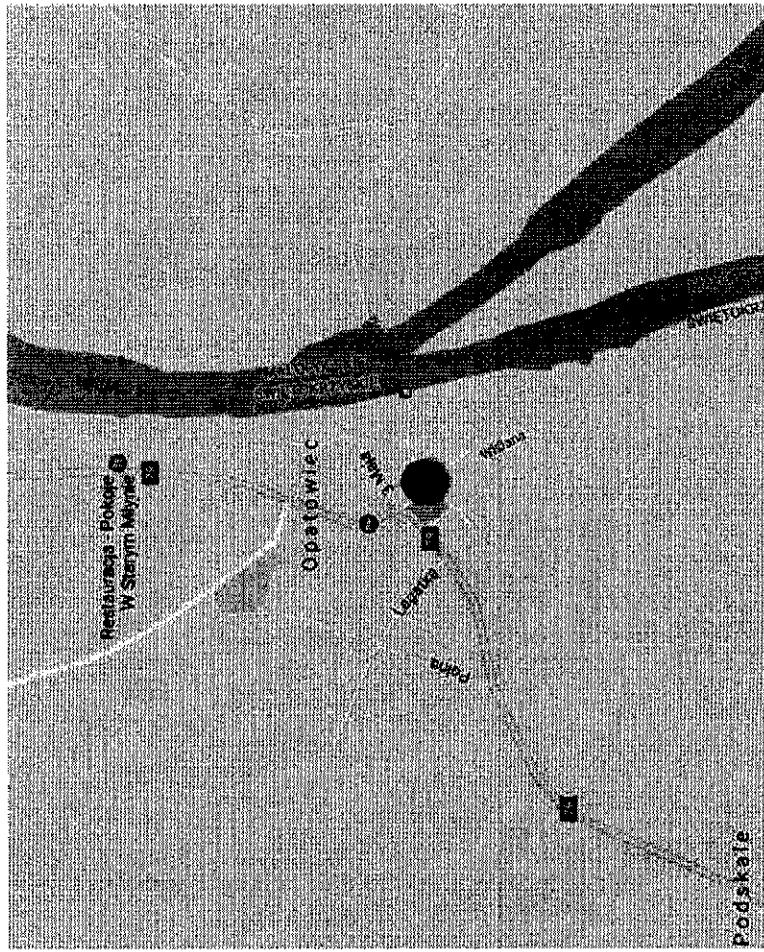

Ogólna lokalizacja obiektu

PROJEKT WYKONAWCZY

Zadanie: TERMOMODERNIZACJA I REMONT BUDYNKU URZĘDU GMINY W OPATOWCU

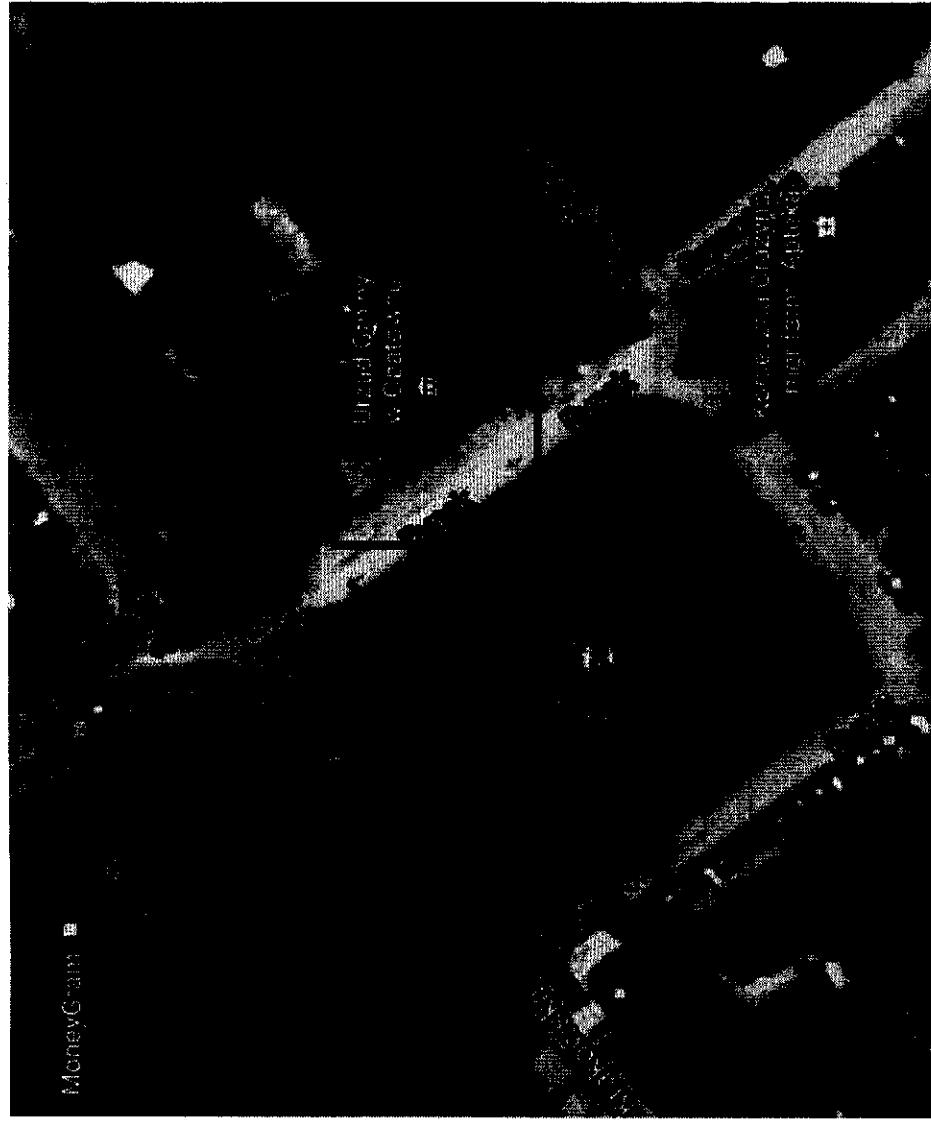

Szczegółowa lokalizacja obiektu

2. Inwentaryzacja

2.1. Ogólny opis budynku

Budynek posiada 2 kondygnacje nadziemne i pełni funkcje biurową. Budynek cześciowo podpiwniczony. W piwnicy budynku znajduje się kotłownia z pomieszczeniami technicznymi. Budynek posiada 1 klatkę schodową. Ściany nośne wewnętrzne i zewnętrzne wykonano z cegły pełnej. Ściany zewnętrzne ocieplane 8cm warstwy styropianu. Ściany piwnic z kamieniem i lokalnie z cegły pełnej. Budynek posiada dach o konstrukcji drewnianej kryty blachodachówką, niedocielony. Stropy między kondygnacyjne drewniane. Budynek jest wyposażony w instalacje c.o., c.w., wod.-kan i elektryczną. W budynku znajduje się stołarka okienna i drzwiowa PCV.

Dane o budynku

- Wymiary budynku - 12,30x14,80m
- Powierzchnia netto budynku - 405,48m²
- Kubatura - 1094,80 m³

3. Projekt termomodernizacji i remontu

3.1. Ogólny zakres prowadzonych prac

POZA BUDYNKIEM

Chodnik, schody, pochylnia – istniejący chodnik z kostki brukowej DO DEMONTAŻU
Istniejący chodnik poszerzyć w kierunku parkingu, zabezpieczony obrzeżami betonowymi, nawierzchnia z kostki brukowej gr. 6cm,

Pochylnia i schody wykonane z kostki brukowej gr. 6cm na podszycie piaszkowo cementowej, zabezpieczone palisadą betonową, stopnie zabezpieczone obrzeżami betonowymi gr. 6cm. Na pochylni i schodach montaż nowej balustrady ze stali nierdzewnej, dwupochwytyowej. Do ściany budynku montaż pochwytu ze stali nierdzewnej. Balustrady i pochyły z rur 48.3mm

PARTER

- pom. 0/1, 0/2 - istniejąca okładzina z sidingu drewnianego na ruszcie drewnianym, na ścianach, sufitach- DO DEMONTAŻU w to miejsce, uzupełnienie tynków, przetarcie tynków, dwukrotne malowanie, sufity podwieszane G-K, szpachlowanie, przetarcie, dwukrotne malowanie

- pom. 0/1 - na istniejącą posadzkę, lastriko, płytki gresowe, szkliwione na warstwie zaprawy klejowej kleju

- pom. 0/2 - na istniejącą posadzkę, gres, płytki nowe gresowe, szkliwione na zaprawie klejowej

- pom. 0/3 - istniejące warstwy podłogi: wykładzina PCV, na płytach OSB 18mm, na legarach 5x5cm - DO DEMONTAŻU istniejąca wylewka pozostaje.
- na istniejącą wylewkę styropian 5cm, płytki gresowe, szkliwione na zaprawie klejowej

- pom. 0/5 - istniejące warstwy podłogi: wykładzina PCV, na płytach OSB 18mm, na legarach 5x5cm - DO DEMONTAŻU pozostaje wylewka. na wylewkę styropian 5cm, płytki gresowe, szkliwione na zaprawie klejowej

- pom. 0/9 - istniejące warstwy podłogi: panele na podkładzie, na płytach OSB 18mm, na legarach 5x5cm - DO DEMONTAŻU pozostaje wylewka. na wylewkę styropian 5cm, płytki gresowe, szkliwione na zaprawie klejowej

sufit podwieszany G-K do pomieszczeń mokrych, szpachlowanie, dwukrotne malowanie z możliwością rewizji w sufficie

istniejące ściany gladkie, malowane- DO POZOSTAWIENIA, obłożenie płytką na zaprawie klejowej na wysokość 2m

PROJEKT WYKONAWCZY

Zadanie: TERMOMODERNIZACJA I REMONT BUDYNKU URZĘDU GMINY W OPATOWCU

poszerzenie otworu drzwiowego, z 90cm na 100cm. w ścianie murowanej

wymiana drzwi, 90/200cm płytkowe z nawiązkami

schody istniejące – istniejącą warstwę lastriko, do przetarcia i ułożenie płytka gresową, szkliwoną na zaprawie klejowej (stopni jest 10 szt w obu biegach), remont balustrady na obu biegach (piaskowanie, malowanie i ponowny montaż) pochwyt drewniany do demontażu i zamontowanie nowego z drewna 5x4cm. długość około 10m.

okolice wejścia głównego - podmurówka z bloczków betonowych wraz z izolacją np. w systemie Izohan

od schodków do drzwi wyjściowych, wykonanie nowych warstw, celem wyrownania poziomu +/-0. skuć lastriko 5cm, zasypać piaskiem, izolacja przeciwvodna, piasek zągnieć, wylewka 5cm zbrojona siatką posadzkową, płytki gresowe, szkliwione na zaprawie klejowej

Wszystkie pomieszczenia - szpachlowanie i dwukrotne malowanie

PIĘTRO		
pom. 1/1	-	istniejąca okładzina z sidingu drewnianego na ruszcie drewnianym, na ścianach, sufitach- DO DEMONTAŻU w to miejsce, uzupełnienie tynków, przetarcie, dwukrotne malowanie sufity podwieszane G-K, szpachlowanie, przetarcie, dwukrotne malowanie
pom. 1/3	-	istniejąca okładzina z sidingu drewnianego na ruszcie drewnianym, na ścianach, sufitach- DO DEMONTAŻU w to miejsce, uzupełnienie tynków, przetarcie, dwukrotne malowanie sufity podwieszane G-K, szpachlowanie, przetarcie, dwukrotne malowanie
pom. 1/4	-	istniejące warstwy podłogi: panele na podkładzie, na deskach - DO DEMONTAŻU legary pozostają, oczyścić i zabezpieczyć, na legary, płyta OSB 18mm, panele na podkładzie
pom. 1/7 - 1/7c	-	istniejące warstwy podłogi: wykładzina PCV, na deskach - DO DEMONTAŻU legary pozostają, oczyścić i zabezpieczyć, na legary, płyta OSB 18mm, panele na podkładzie

PROJEKT WYKONAWCZY

Zadanie: TERMOMODERNIZACJA I REMONT BUDYNKU URZĘDU GMINY W OPATOWCU

na legary, płyta OSB 18mm, płytki gres szkliwiony na zaprawie klejowej

sufit podwieszany G-K do pomieszczeń mokrych, szpachlowanie, dwukrotne malowanie z możliwością rewizji w suficie

istniejące ściany gladkie, malowane, obłożenie płytka gresową na zaprawie klejowej na wysokość 2m

montaż 3 szt drzwi 80x200cm, płycinowe z nawietrzakami

Wszystkie pomieszczenia - szpachlowanie i dwukrotne malowanie

PODDASZE

- klatka schodowa – ściany gladkie, do przetarcia, uzupełnienia i dwukrotne malowanie
- schody – drewniane, 2 biegowe, po 9 stopni w biegu, deski 3cm x 30szer. stopnie – DO DEMONTAŻU.
 - montaż nowych podstopnic z deski gr. 3cm x 16szer, i stopnic z deski 4cm x 32szer.
- balustrada do oczyszczenia i pomalowania około 10m
- poddasze – demontaż desek podłogowych gr. 4cm na całej powierzchni, usunięcie polepy na grubości 20cm pomiędzy belkami, oczyszczenie belek i impregnacja belek
Pomiędzy belki, izolacja wełna mineralna gr. 15cm + folia + OSB 18 + podkład i panele na całej powierzchni.
Ściany i skosy w G-K z wełną mineralną + szpachla + dwukrotne malowanie
Montaż nowych drzwi zgodnie z rysunkiem rysunkowym

Z uwagi na charakter obiektu użytkowanego, mogą wystąpić okoliczności wykonyania dodatkowych robót nieprzewidzianych w projekcie. Należy o tym fakcie poinformować inwestora.

3.2. Charakterystyka systemu stosowanego do izolacji termicznej

Powiłka termoizolacyjna:

- Wełna mineralna – lambda 0,037 W/mK, trudnopalna samo gasząca gr. 24cm, 15cm, 12cm

Stolarka drzwiowa

Projektowana stolarka drzwiowa z PVC o współczynniku minimum 1,3 W/m²K

3.3. Pozostałe elementy które wykazują widoczne zużycie lub zarysowanie

Wszystkie elementy które wykazują zużycie należy zabezpieczyć (wzmocnić) przed wykonaniem nowego tynku bądź powłoki malarskiej.

3.4. Uwagi końcowe

- Wszystkie elementy ujęte w opisie a nie ujęte na rysunkach lub ujęte na rysunkach a nie ujęte w specyfikacji (opisie) winne być traktowane tak jakby były ujęte w obu. W przypadku rozbieżności w jakimkolwiek z elementów dokumentacji, należy zgłosić je projektantowi, który zobowiązany będzie do pisemnego rozstrzygnięcia problemu.
- Wszystkie wykonywane prace oraz proponowane materiały winny odpowiadać polskim normom, posiadać niezbędné atesty i spełniać obowiązujące przepisy.
- Wszelkiego rodzaju zmiany w projekcie lub zmiany mające wpływ na estetykę elewacji, konstrukcję należy bezwzględnie uzgadnić z autorem projektu.
- Całość robót wykonywać pod stałym nadzorem osoby uprawnionej z zachowaniem zasad sztuki budowlanej, prawa budowlanego oraz zasad bezpieczeństwa.
- Przed przystąpieniem do robót budowlanych należy sporządzić plan bezpieczeństwa i ochrony zdrowia – plan BIOZ w sposób uwzględniający specyfikę obiektu budowlanego i warunki prowadzenia robót budowlanych, w tym planowane jednocześnie prowadzenie robót budowlanych i produkcji przemysłowej.
- **Niniejszy projekt jest chroniony prawami autorskimi**

Projektant:	mgr inż. Marian Pamula	20877	02.2017	
-------------	------------------------	-------	---------	---

PROJEKT WYKONAWCZY

Zadanie: TERMOMODERNIZACJA I REMONT BUDYNKU URZĘDU GMINY W OPATOWCU

B. CZĘŚĆ RYSUNKOWA

MAPA SYTUACYJNO - WYSOKOŚCIOWA


Gmina : Opatowiec

Obiekt : Opatowiec


Skala 1: 1000

Nr sekcji 7.129.18.13.4

Geodetyczne
Geodezyjne
Geofizyczne
Makrofizyczne
Wysokoscowe

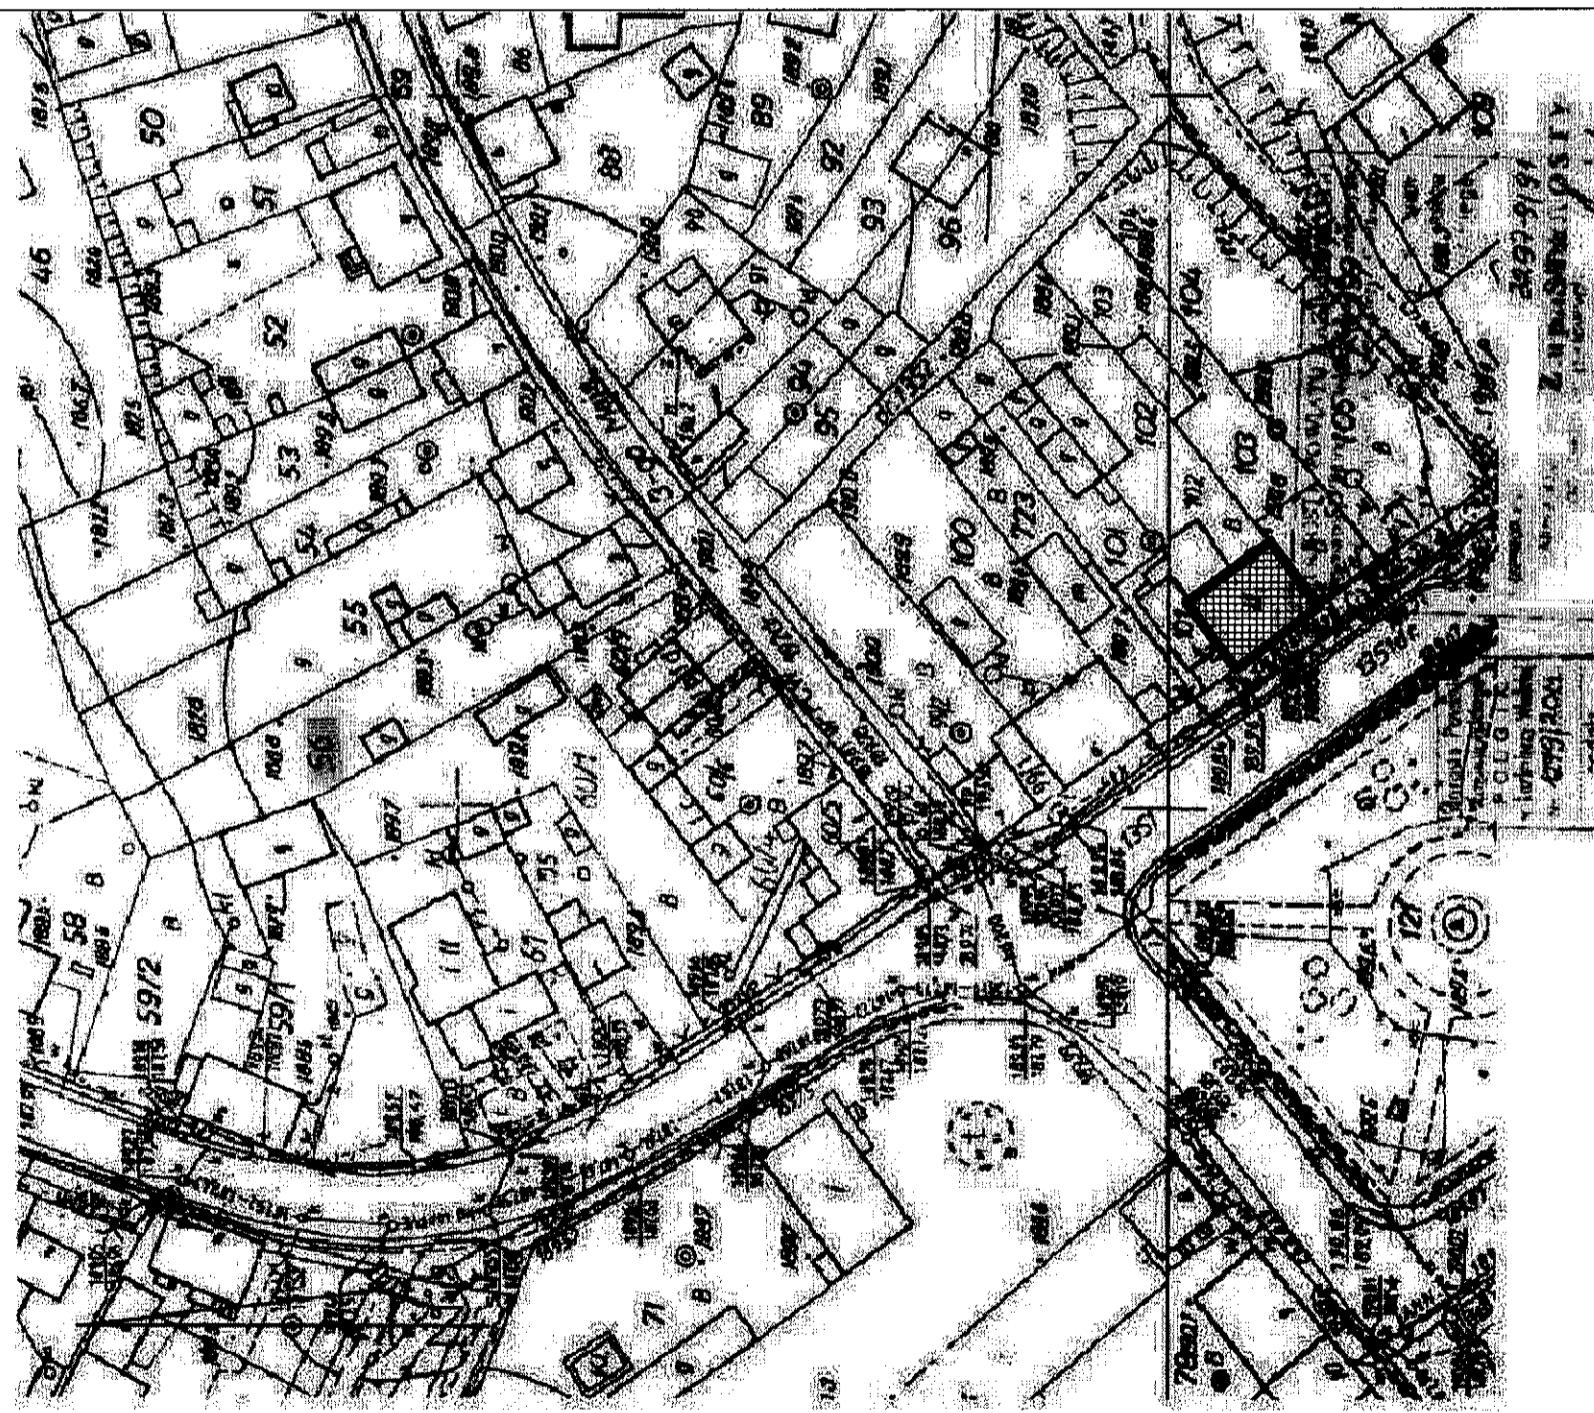

PLAN SYTUACYJNY
Skala 1:1000

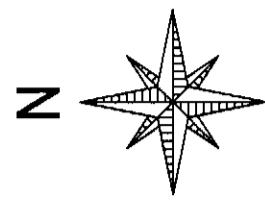

- Lokalizacja budynku

Uwagi:
1. Dokument ten przedstawia liczbę zgodną technicznym oraz pojęciem budżetowym dokumentów informacyjno-dokumentacyjnych stanowiących

2. Wszelkie zmiany dokonywane w tym dokumentie powinny być zatwierdzone i monitowane na podstawie zgodnych dokumentów informacyjno-dokumentacyjnych.

3. Składka Gospodarki Miejskiej założona jest na podstawie przepisów o działalności gospodarczej i przekształcaniu jednostek gospodarczych.

4. Wykresy podane w tym dokumencie są przybliżone.

Teren:

TERMINOOPERACJA REMONT BUDYNKU URZĘDU GMINY

W OPATOWCU

Adres obiektu:

Rumek 3, Opatowiec, do nr 102, obręb Opatowiec

Imię i nazwisko:

URZĄD GMINY W OPATOWCU

Dział:

1.01.2017

Data:

1:1000

Skala:

Plan Sytuacyjny

Opis:



SYT-01

Wykres:

A

Projektant	nr tel. Miejski Paniela nr. tlf. 208077	Pracodawca	INVENTARYZACJA
Termin			



Powierzchnia całkowita: 22,17 m²

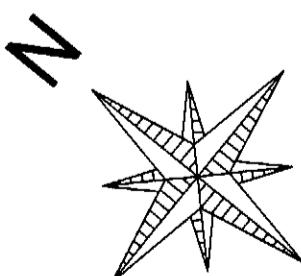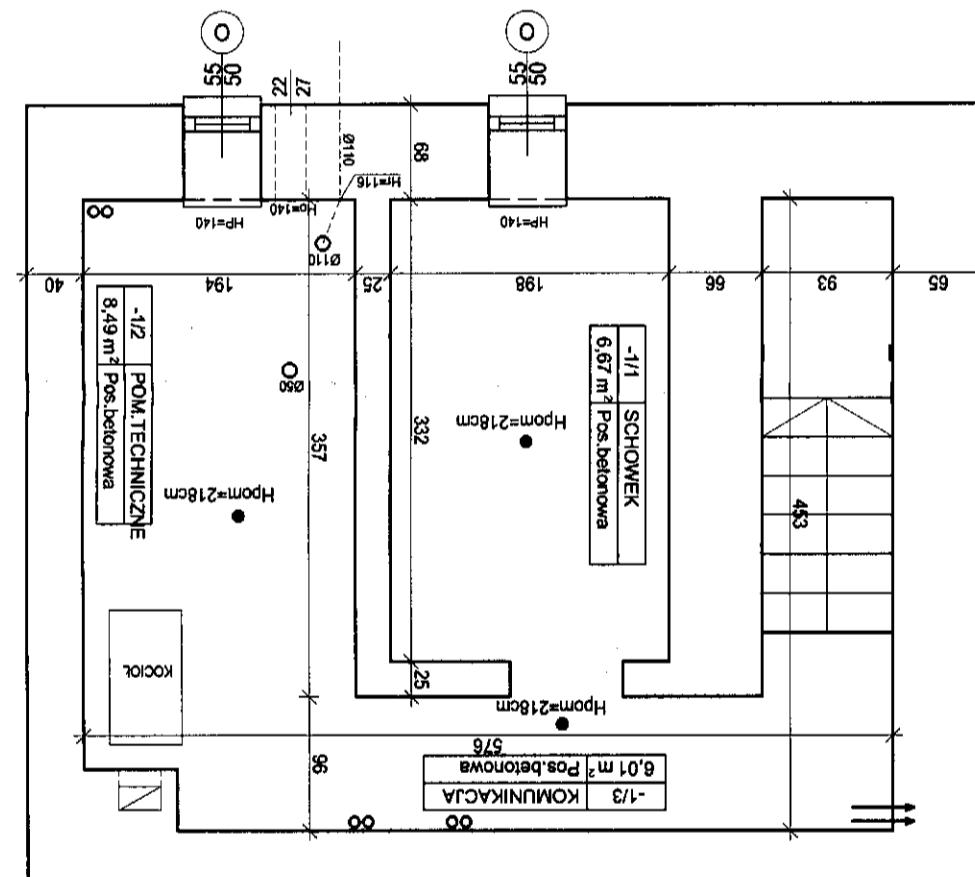

skala 1:75

RZUT PIWNICY



RZUT PARTERU
skala 1:75

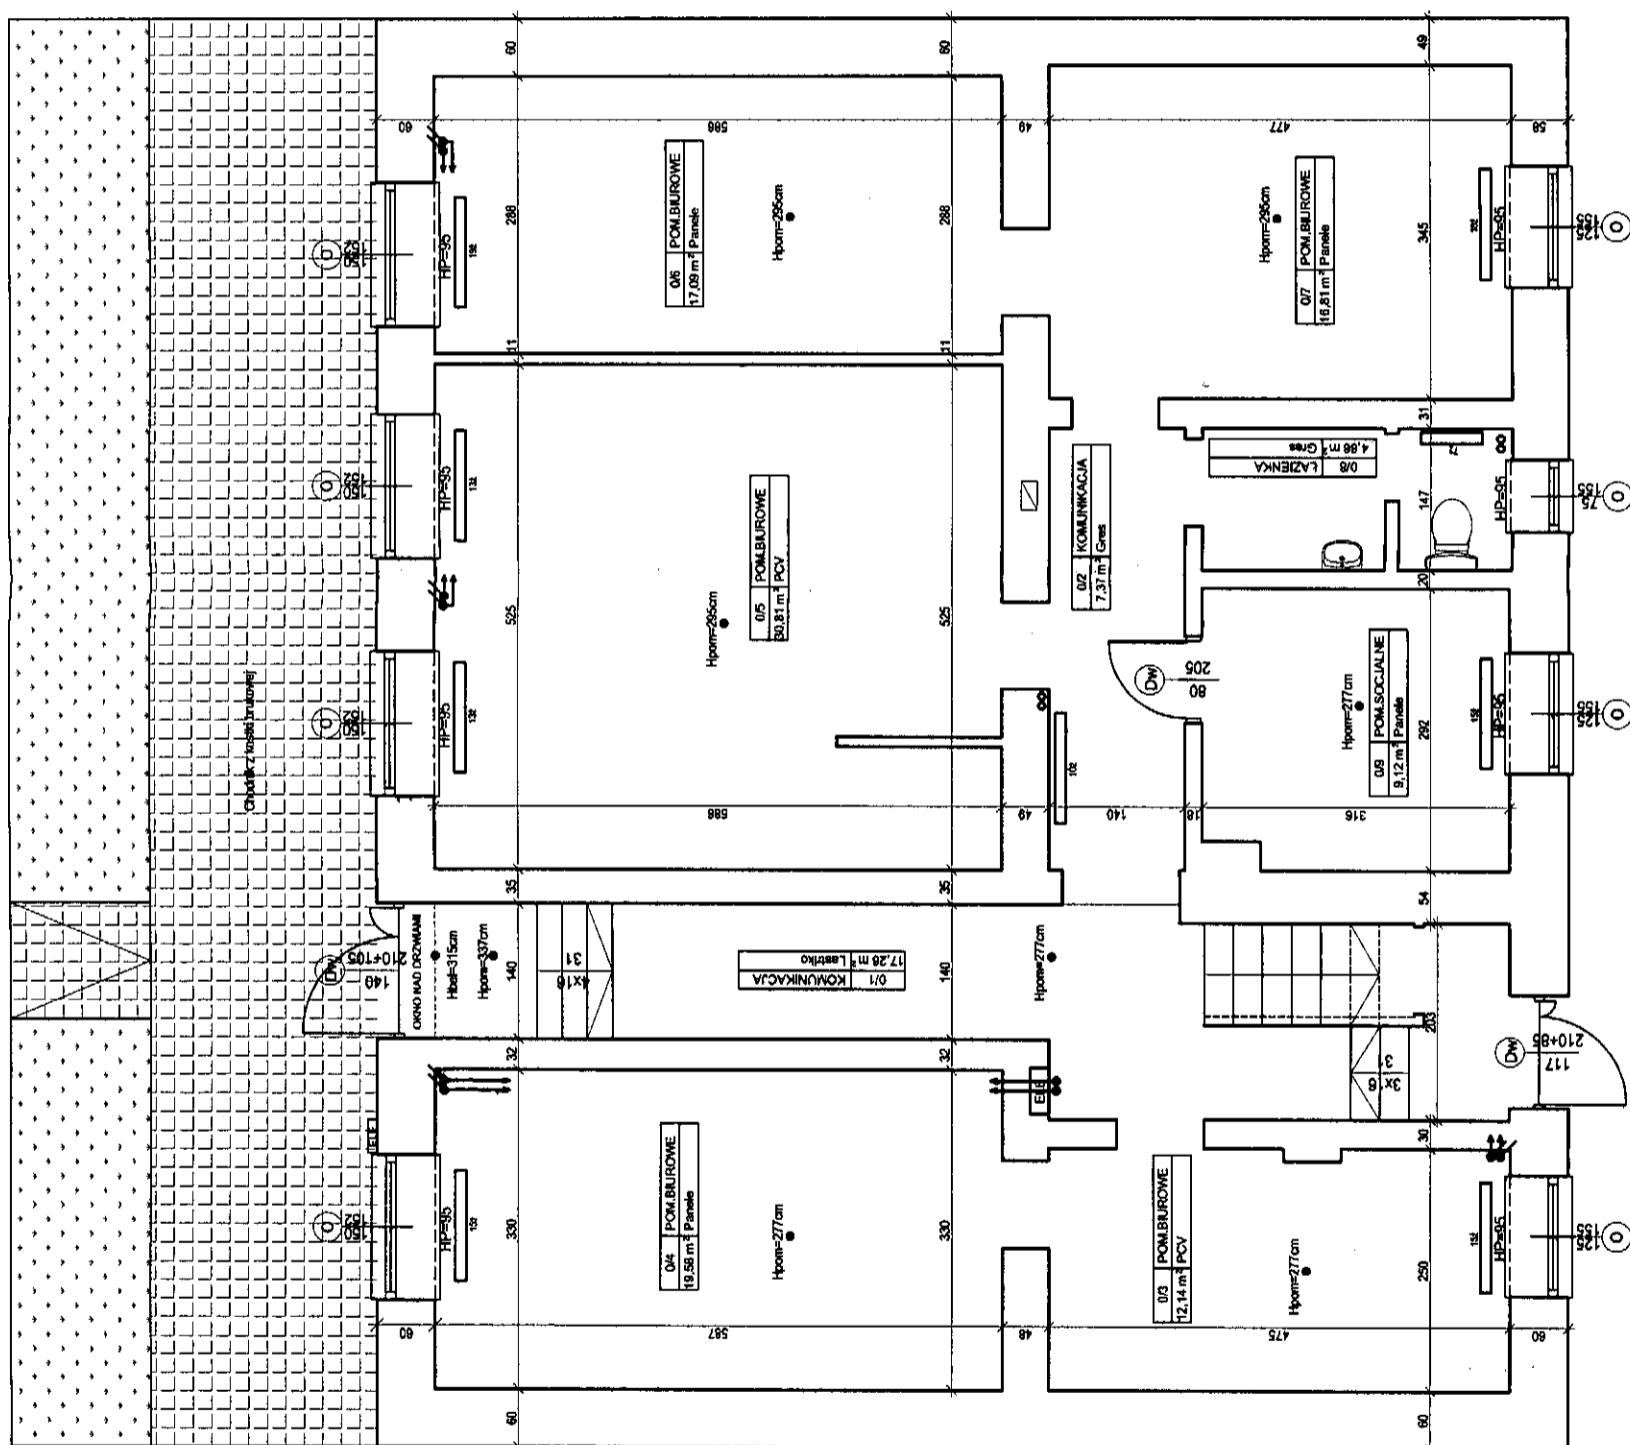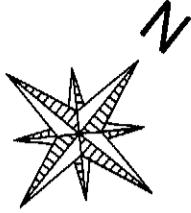

Dw - drzwi do demontażu

<p>Uwagi:</p> <ol style="list-style-type: none"> Dokumentacja rozporządzenia legitymuje zgodność jednostki z ostatecznym okresem pozwolenia bramkami - dokumentacja wskazana stanowi dokument. Wszelkie należy odzyskać z BIP kierowcy. Stanowi dokument wykroczenia, wykorzystać i inwentaryzować na podstawie zasady finansowych określonych w konkretnym na odzież. Wykroczenia podlegają w ten sposób w BIP. 	9
TERMINOWOŚĆ WYKONANIA WYKROCZENIA	FUNKCJA PRzedsiębR MIEJ NAZWISKO mgr inż. Małgorzata Pawlak

RZUT PIĘTRA
skala 1:75

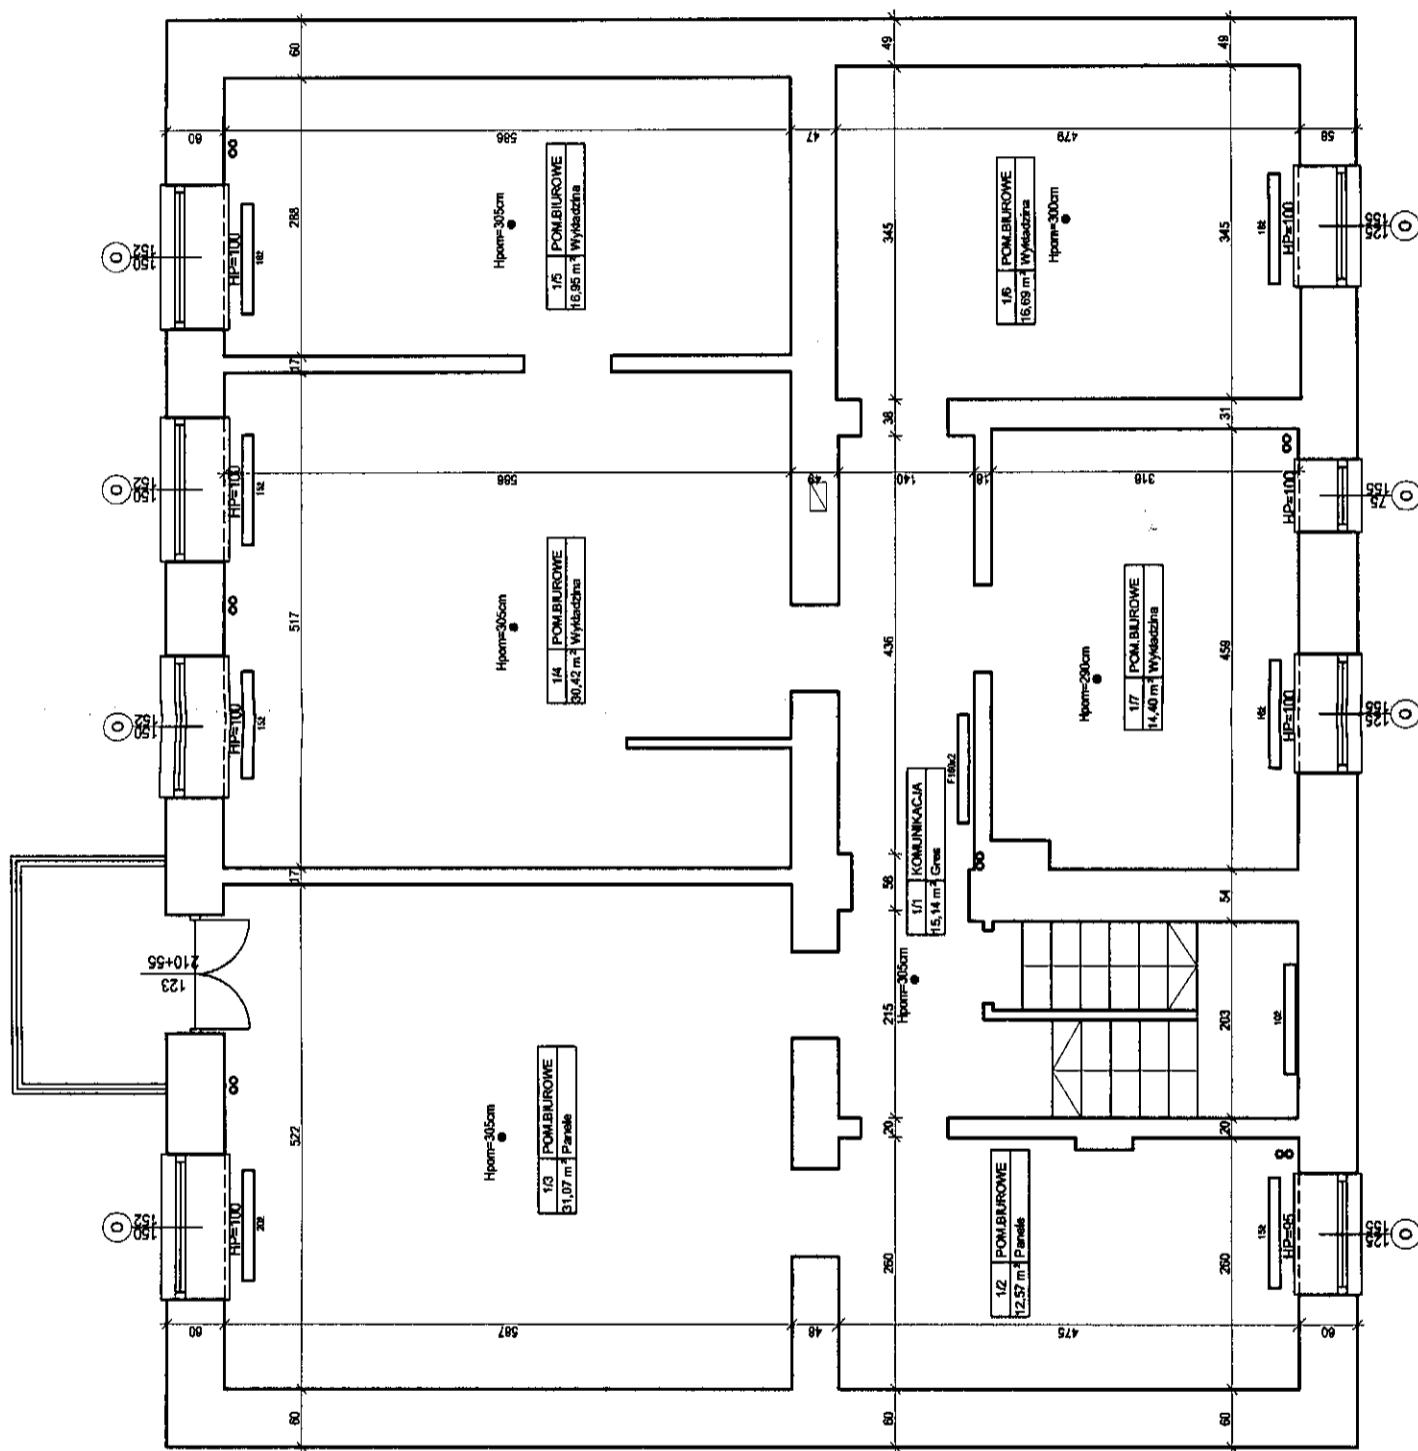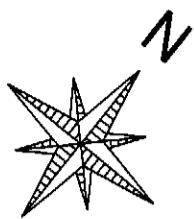

Powierzchnia całkowita: 139,01m²

二

1. Działalność rolniczą i handlową z udziałem mechanicznym oraz pozostałą branżową - dofinansowanie kredytów całości.



2. Wysiłek edukacyjny - 2,5 mln zł.

3. Stabilizacja kredytów z tytułu zobowiązań spłaty kredytów. 1 miliard zł na pokrycie zobowiązań dłużnych spłaty kredytów na obszarze.

4. Wysiłki poświęcone likwidacji w FRS.

TERMOMODERNAZACJA I REMONT BUDYNKU URZĘDU GMINY W OPATOWCU		INWENTARYZACJA	
Numer obiektu:	Rynek 3, Opatowiec, dz. nr 102, dąbr. Opatowiec	Rejestr Nr.:	A
Gmin Opatowiec			
Investor:	URZĄD GMINNY W OPATOWCU		
	RZUT PIĘTRA		
Dział:	Teren i Przemysł		
Stan:	01-2017		
	1:75		

RZUT PODDASZA
skala 1:75

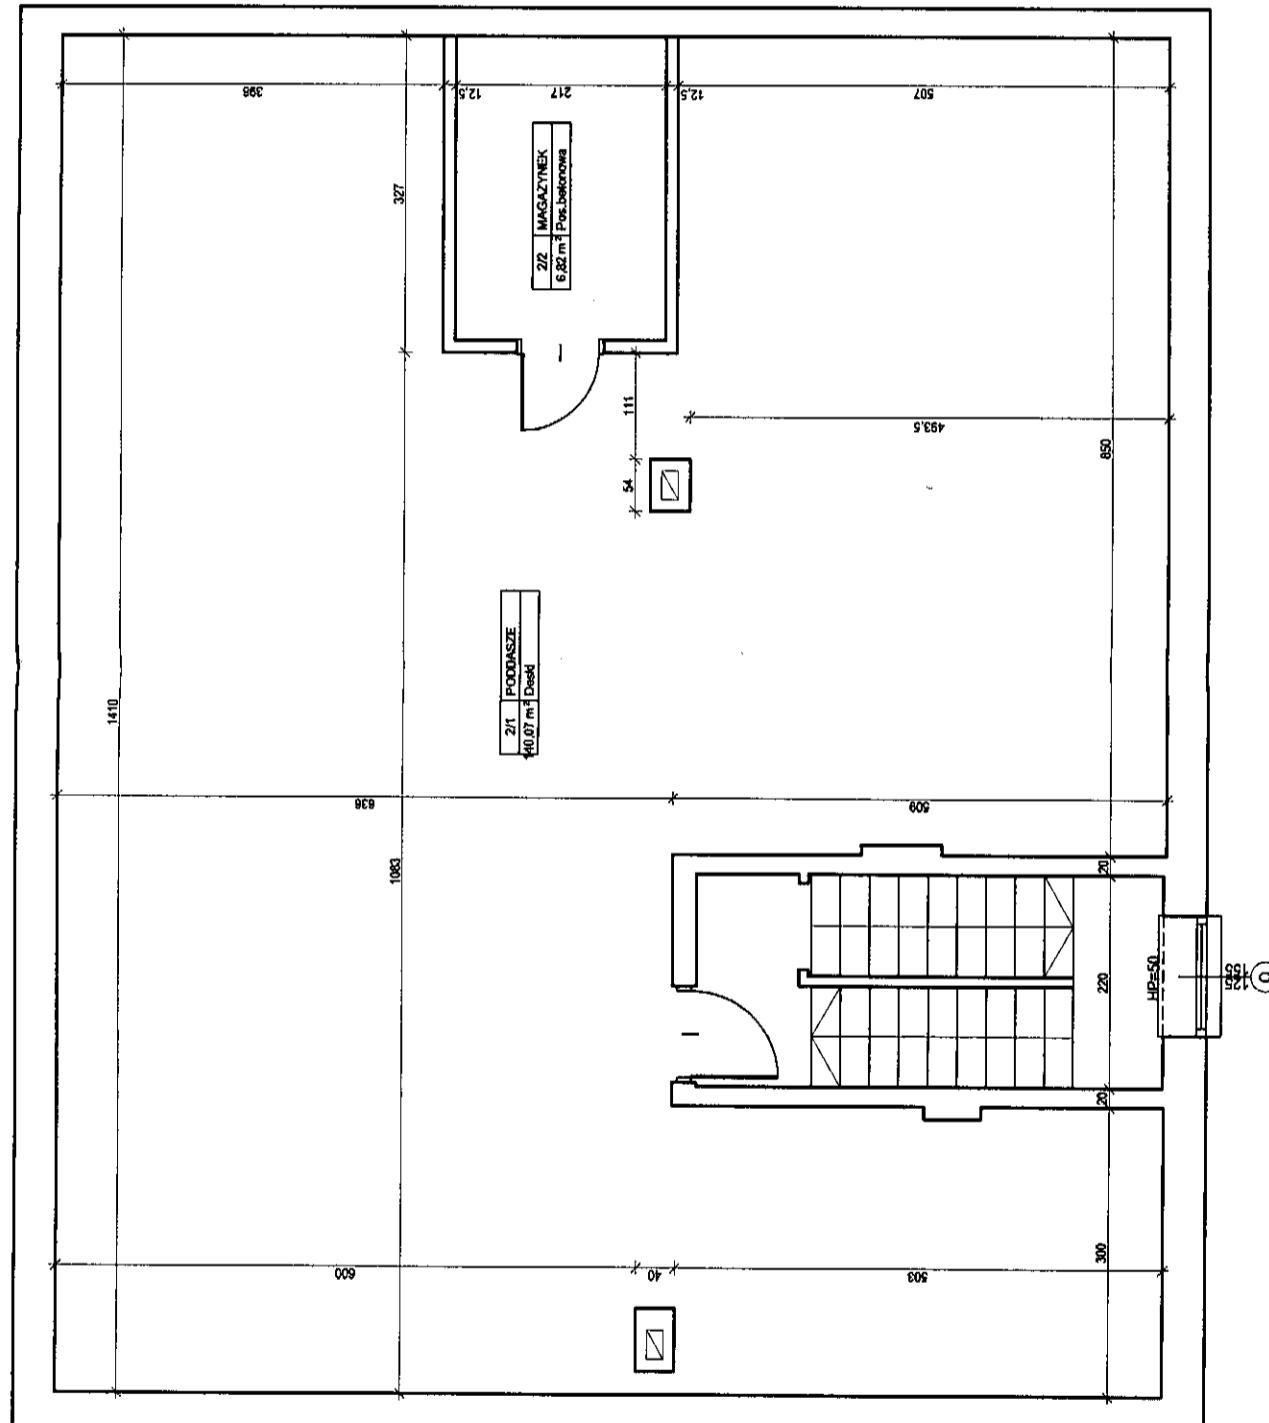
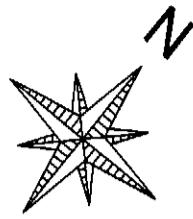


Uwagi:

1. Dokumentacje rozbudowana licząc z opisem technicznym oraz pośrednim liczbami - dokumentacja wzbogacona o informacje techniczne.
2. Wykresy należy rozdrobniać z tą wytyczną.
3. Stanowiły stan obiektu z dnia 1 lipca 2017 r.
4. Wykresy podano w formie, jakiej jest Projekt.

Temat:	TERMONODYNAZMICA I REMONT BUDYNKU URZĘDU GMINY W OPATOWCU	
Projektant:	mgr inż. Marian Pawlik nr. leg. 20877	Redaktor:
Autor dokumentu:	Rynek 3, Opatowiec, dz. nr 102, dno 6 Opatowiec gm. Opatowiec	Investor:
Urząd Gminny w Opatowcu		
Dział:	Teren gospodarczy	Rozmiar:
RZUT PODDASZA		INW-04
Skala:		1:75
Rzutnik:		A

RZUT DACHU
skala 1:75

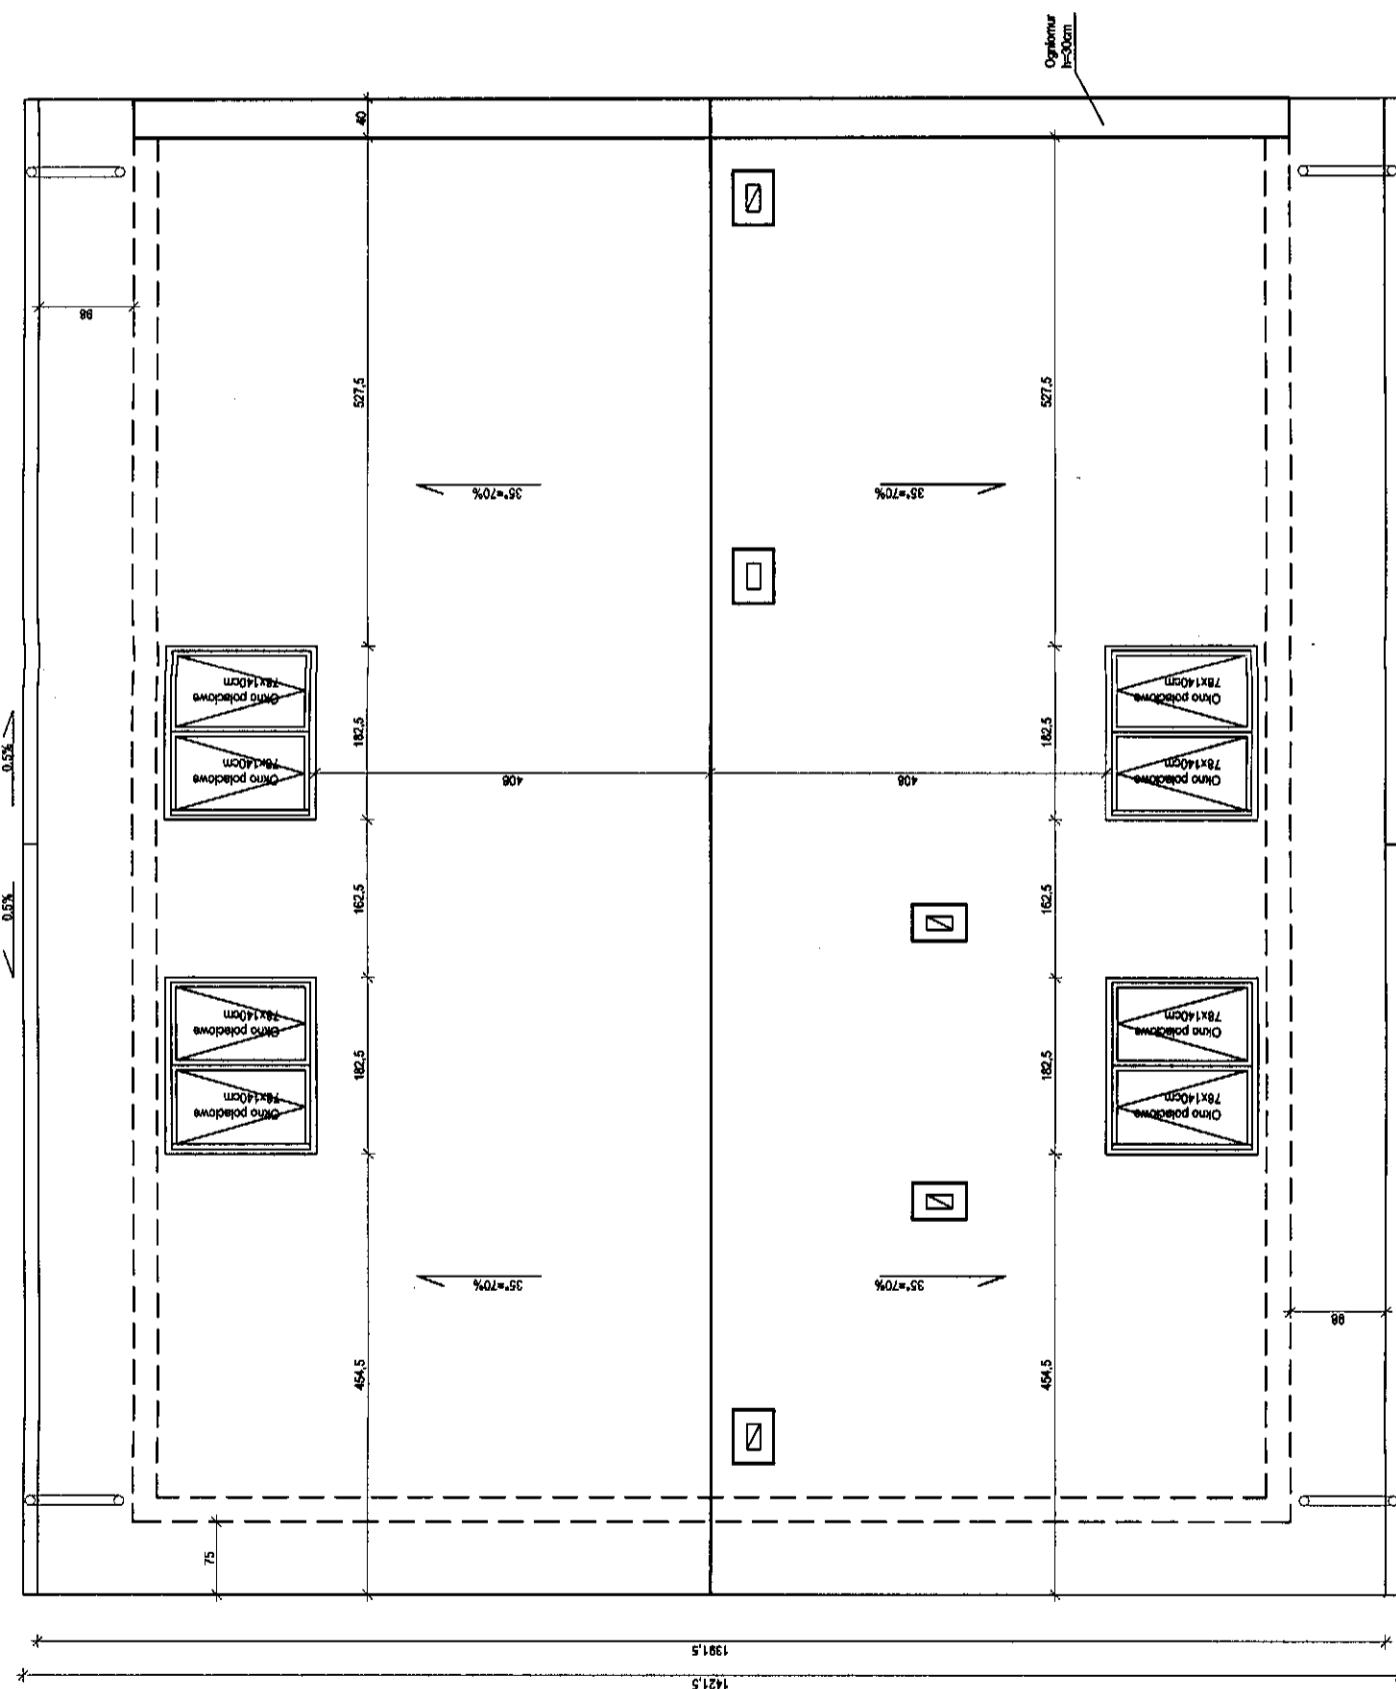
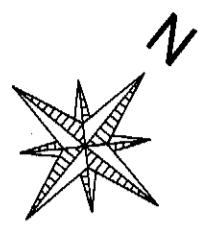


Uwagi:

1. Dokumentacja rozbudowywanie zgodnie z opisem technicznym oraz przekształceniem budynku - dokumentacja wielokrotnego stamost obojęt.
2. Wymiary należy odczytywać z linii wykresowej.
3. Szerokość drzwiowa należy zamieniać w jednostce metrycznej i mnożyc w podobne wartości wykazanych w jednostce.
4. Wymiary podane w cent. zmieniać w mm.

Funkcja	Numer Nazwisko	Projektant
	mgr inż. Marijan Parulski	Parulski
	nr. upr. 205/77	
TERMINOWE RENOVACJA I REMONT BUDYNKU URZĘDU GMINY W OPATOWICU		
Adres obiektu: Rynek 3, Opatowice, dz. m 102, dąbrosz. Opatowice gm Opatowice		
Teren:		
Urząd Gminny w Opatowicu		
Date: 01.2017	Trud. operacyjny:	
Skala: 1:75	RZUT DACHU	Planista: A

RZUT PARTERU
skala 1:75

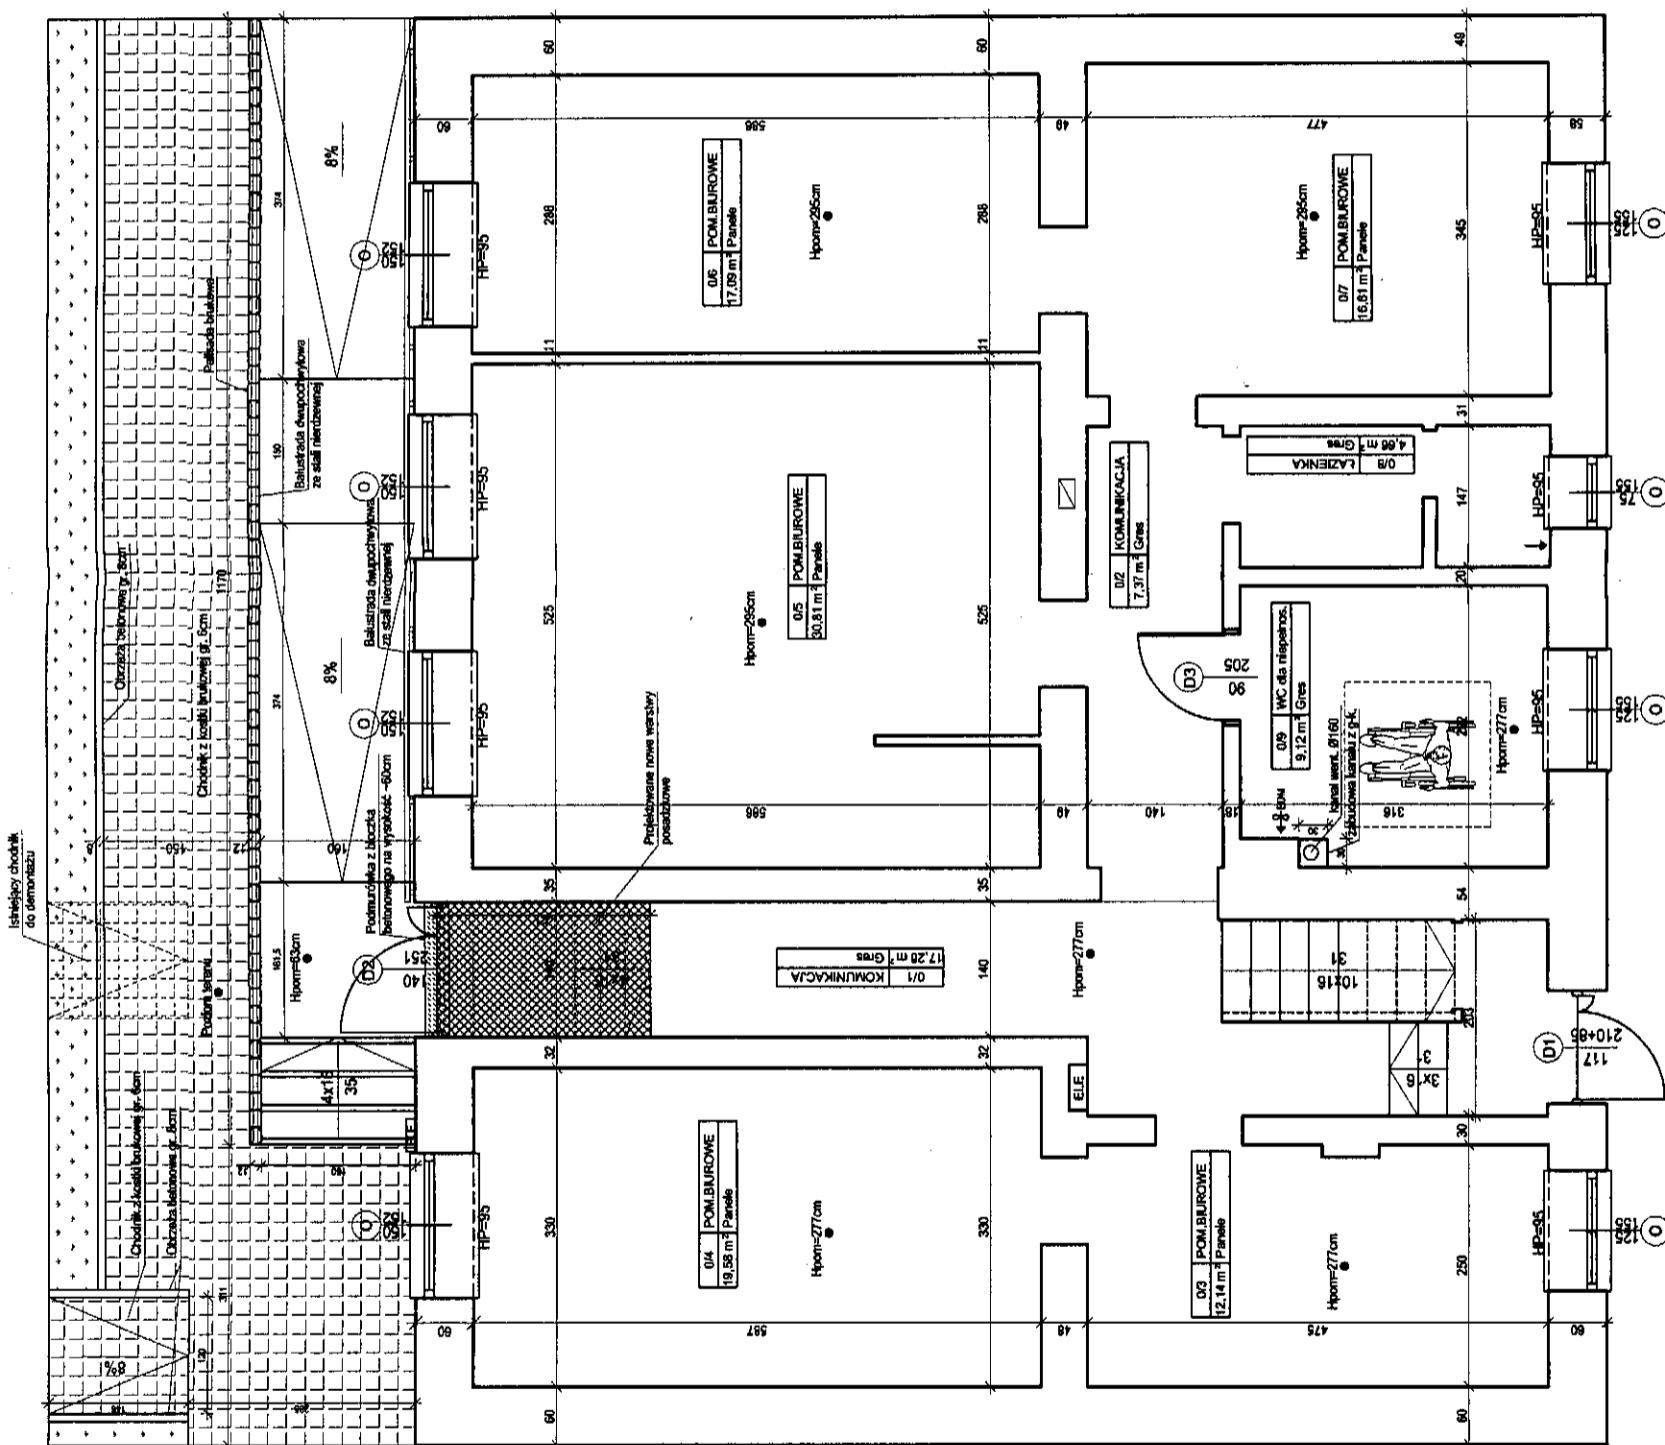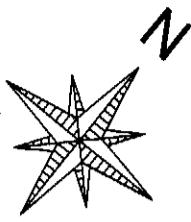

D1...D5 - stołarka drzwiowa nowa

Powierzchnia całkowita: 134,3m²

Uwagi:

1. Dokumentacja reprezentuje budynek z oznakami technicznymi oraz pozaoznaczonymi brzegami - dokumentacji technicznej samodzielnie.
2. Wykresy zostały odzyskane z 2x karty wykresowej.
3. Stołówka przedstawiona należy zamknąć, aby uniknąć na pośrednich zamknięćach rozszczepionych informacji o wykresie.
4. Wymiar podstawowy = faza, rysunki w F1-F5.

Termin:

Nazwa obiektu:
Rynek 3, Opatowiec, dz. nr 102, dno 6 Opatawiec
gm Opatowiec
Województwo:

URZĄD GMINY W OPATOWCU

Dział:

Teren gospodarczy:

Siedziba:



Data:

Skala:

FUNKCJA	IMIA, NAZWISKO	PODRS.
Projektant	mg. inż. Marian Pawula nr. upr. 205/77	✓

Budżet:	ARCHITEKTURA	Rozległość:
01-2017	01-2017	A

RZUT PIĘTRA
skala 1:75

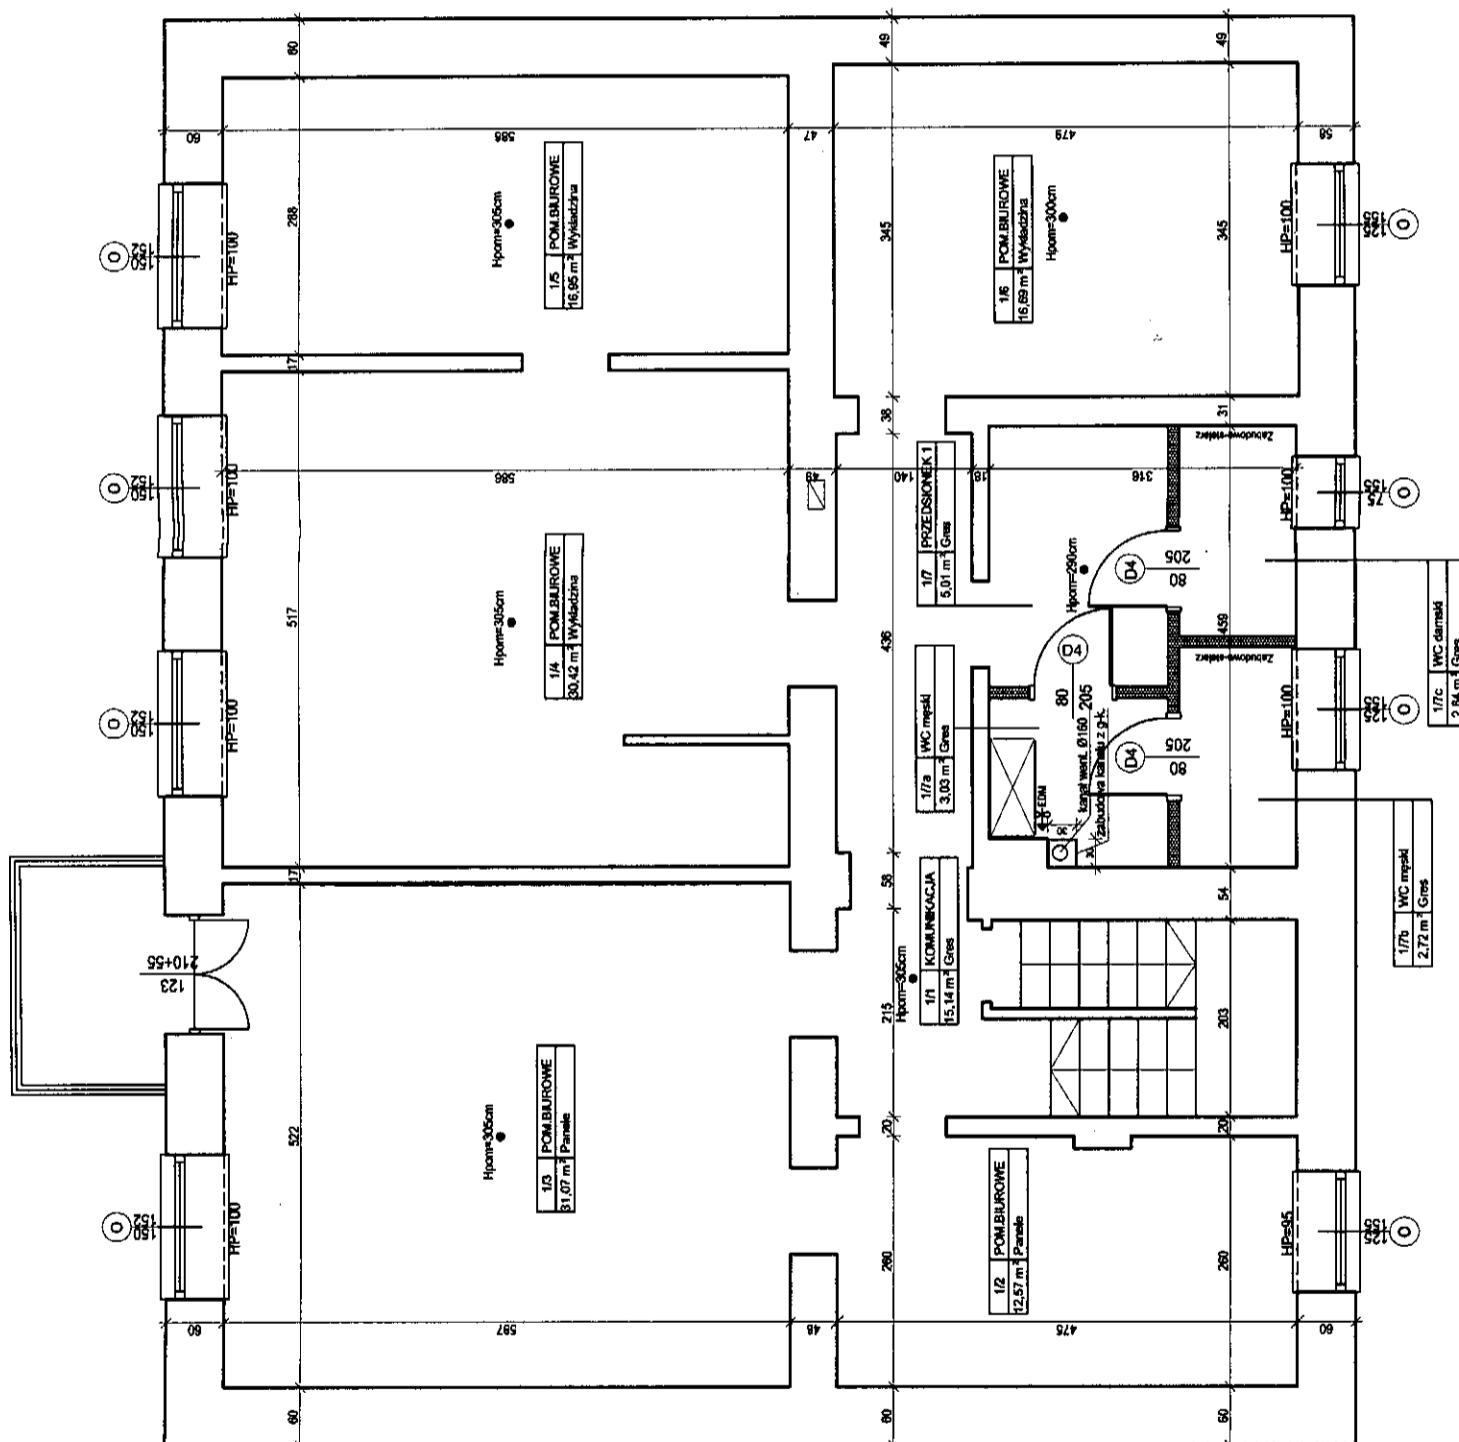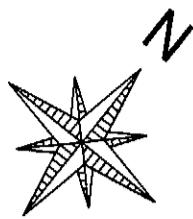

ścianki działowe G-X Ør 12cm

D1..D5 - stolarka dzwiowa nowa

卷之三

Dokumentacje rozprzepustne legizm z systemem technicznym oraz pozostałe branszowe dokumentacje wchodzące stanowią częścią dokumentacji technicznej.

1. Siedlisko drzewkowe należy zantakować, wykorzystać i konserwować na podstawie zasady określonych dokumentów przyjętych na obszarze.

THERAPY FOR CHRONIC PAIN

FUNKCJA	NAZWA SKO
TERMONOWOCENZJA / REWONT BUDYNKU URZECZU GMINY	MIĘDZYZWIĘSKA

mgr inż. Małgorzata Pawlik
Projektant

M. L. UPTON

W. H. Gossamer
H. C. Gossamer
J. W. Gossamer
J. W. Gossamer

System 2: Operatörler, olağanüstü durumlar, operatörlerin onarım操作員、修理者



Gesamtverzeichnis der Dokumente


BRANZER **ARCHITEKTURA**


ARCHITECTURE

IEEE JOURNAL OF SELECTED TOPICS IN SIGNAL PROCESSING

RZUT PODDASZA
skala 1:75

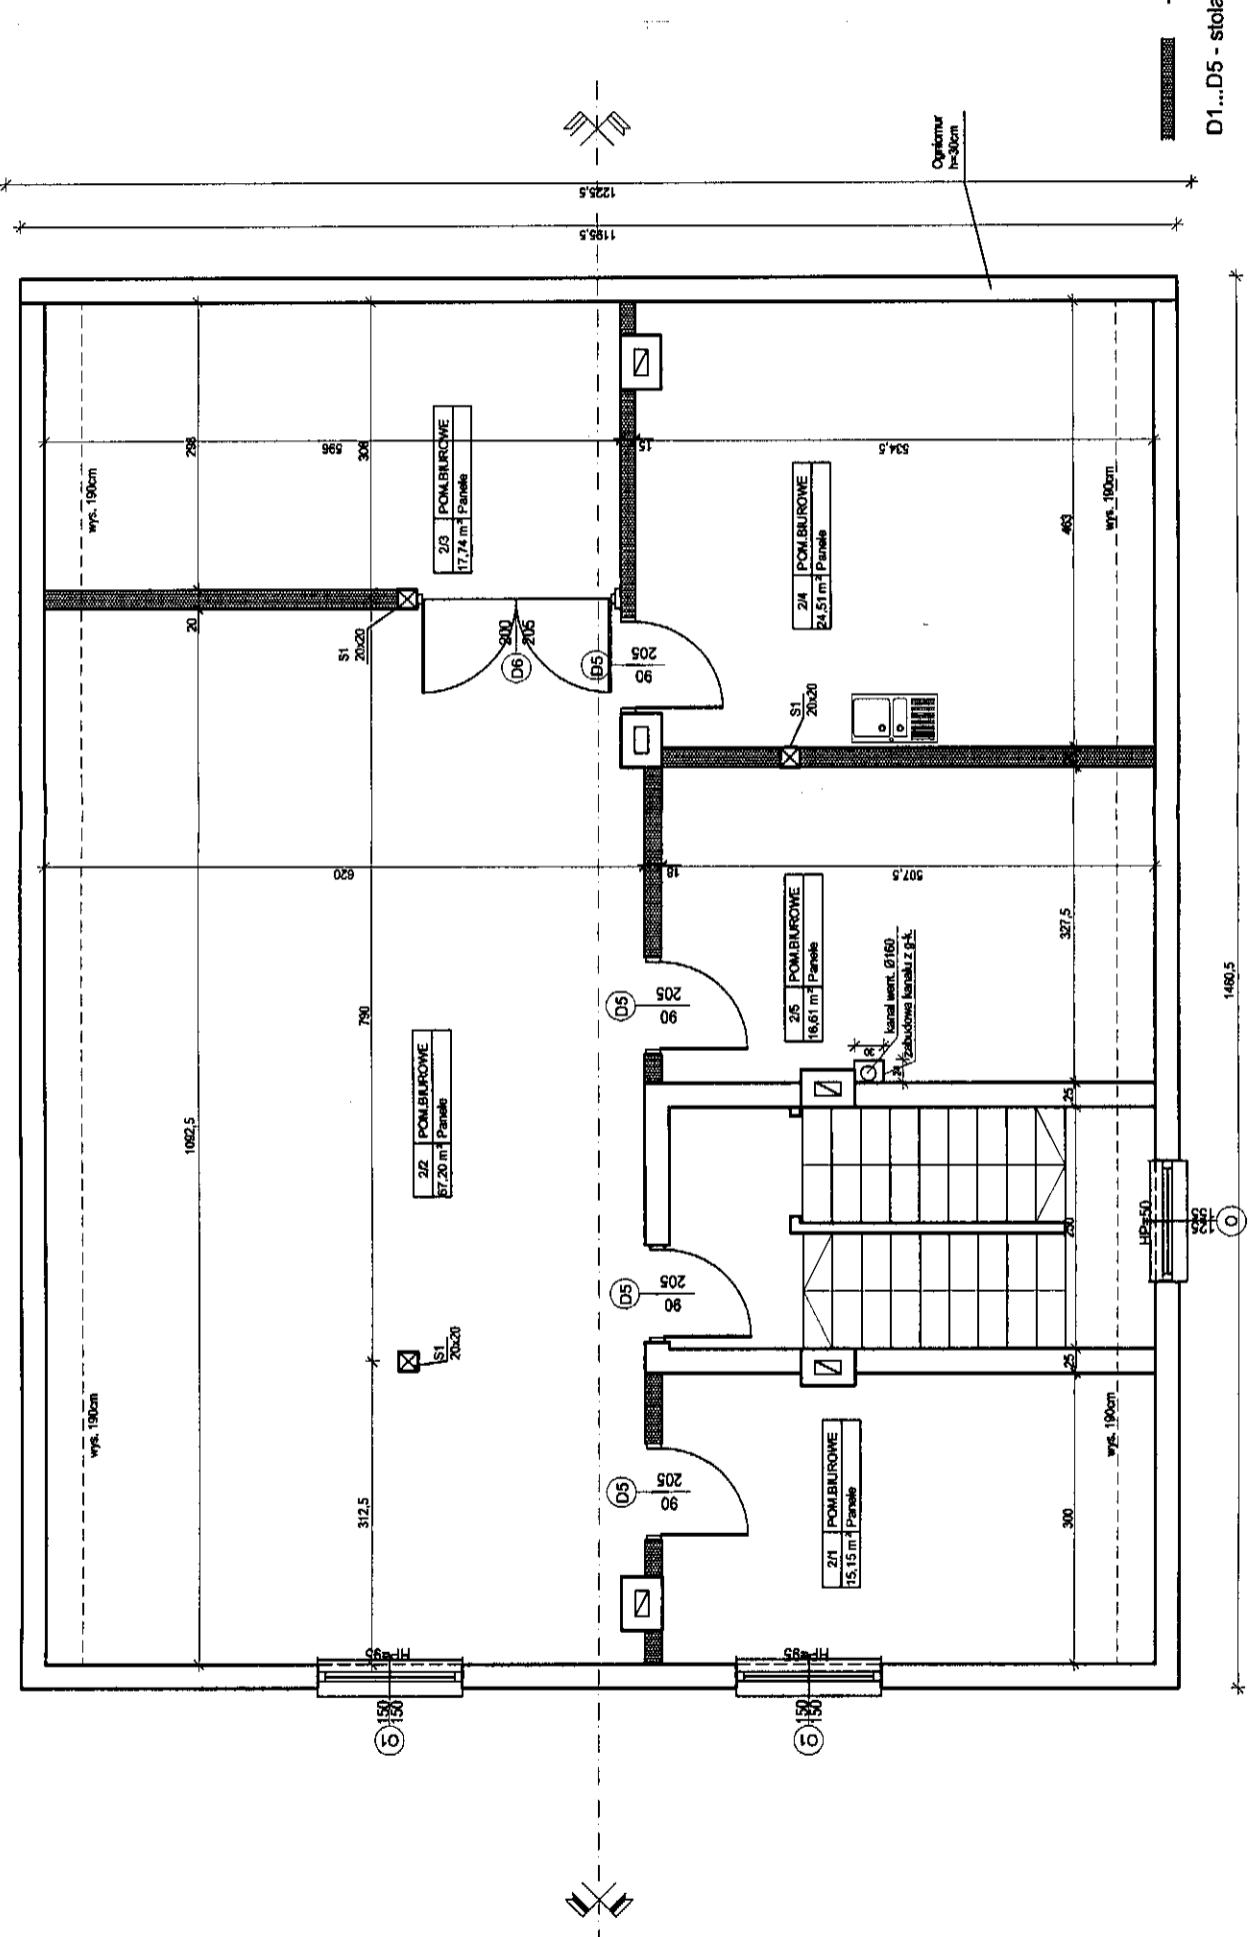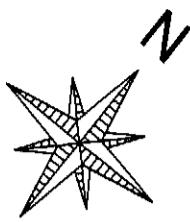

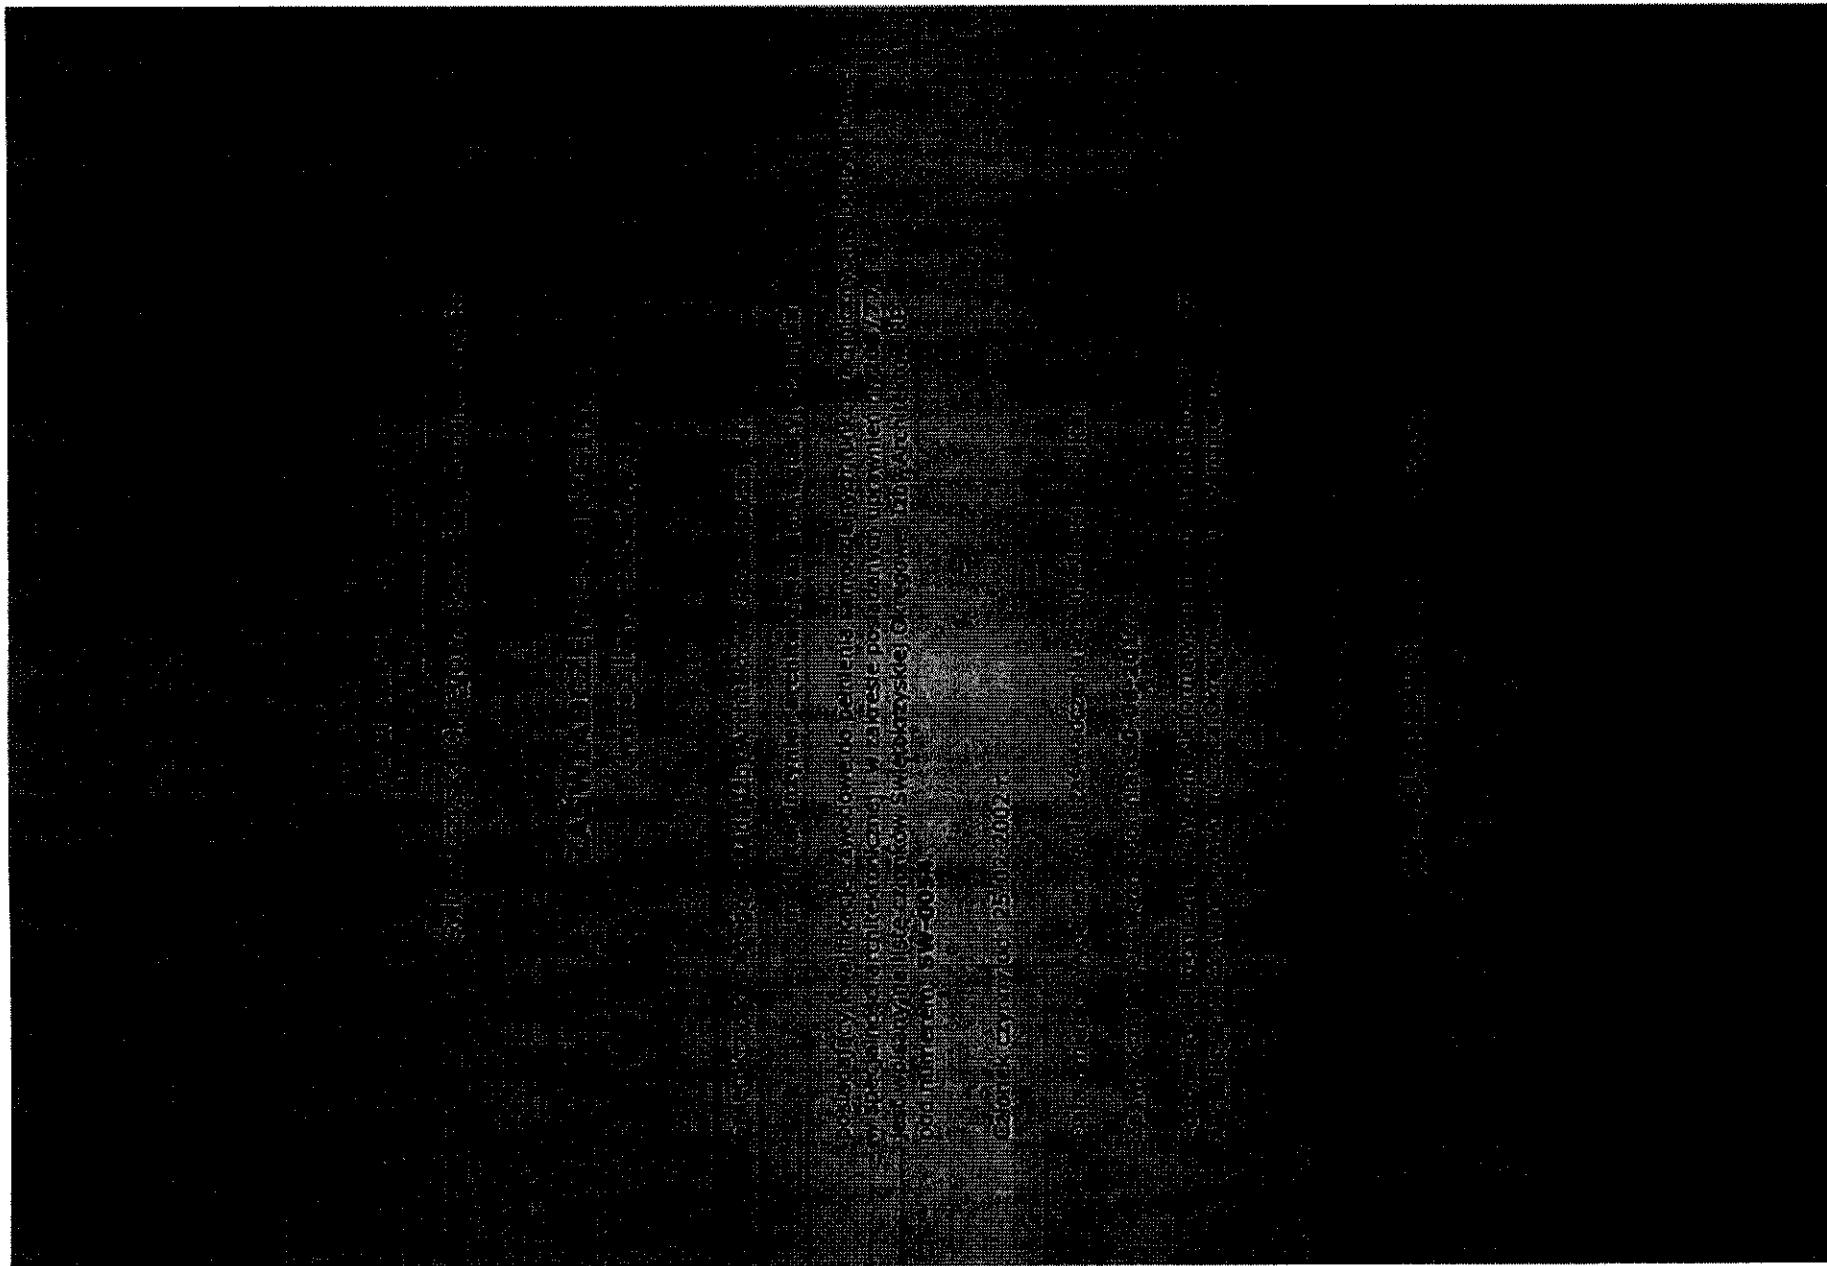

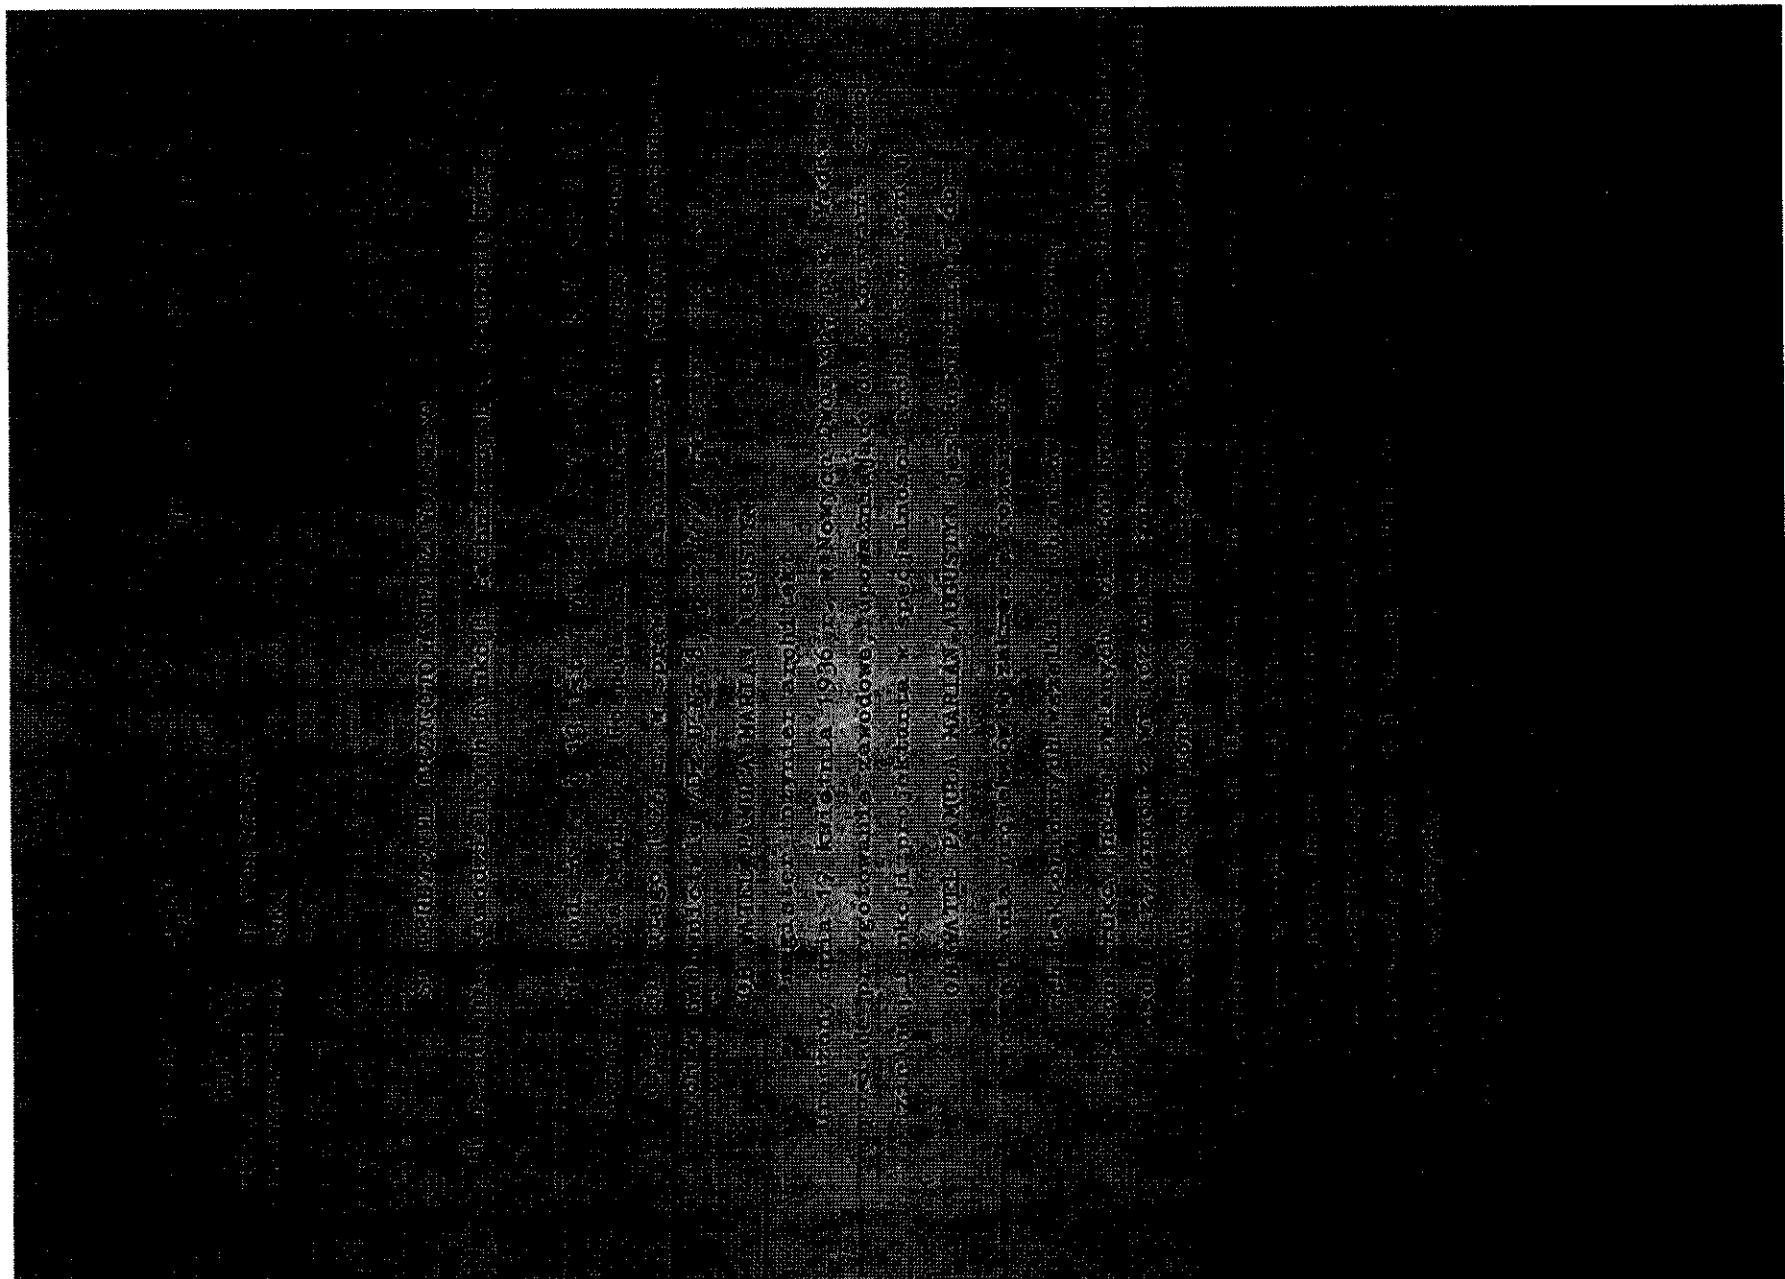

PROJEKT WYKONAWCZY

TERMOMODERNIZACJA I REMONT BUDYNKU URZĘDU GMINY W OPATOWCU	
Rynek 3, 28-520 Opatowiec, woj. świętokrzyskie	
URZĄD GMINY W OPATOWCU	
Rynek 3 28-520 Opatowiec	

Opracowanie	Specjalność
INFORMACJA BIOZ	
A	

Projektant: architektura	mgr inż. arch. Marian Pamuła	SW-0054 Upr.Nr 208/77	02.2017	
-----------------------------	------------------------------	--------------------------	---------	--

Egz. Nr 1
Kielce, luty 2017

Informacja BIOZ

Temat: Termomodernizacja i remont budynku Urzędu Gminy w Opatowcu

Lokalizacja : Rynek 3, 28-520 Opatowiec, woj. świętokrzyskie

Spis zawartości

1. Zakres robót i kolejność realizacji:	3
1.1. Branża architektoniczno-budowlana	3
1.2. Branża sanitarna	3
1.3. Branża elektryczna	3
2. Wykaz istniejących obiektów budowlanych:	3
3. Wskazania dotyczące przewidywanych zagrożeń	3
4. Wskazanie sposobu prowadzenia instruktażu pracowników przed przystąpieniem do realizacji robót szczególnie niebezpiecznych:	4
5. Wskazanie środków technicznych i organizacyjnych, zapobiegających niebezpieczeństwom	4

Informacja BioZ

Temat: Termomodernizacja i remont budynku Urzędu Gminy w Opatowcu
Lokalizacja : Rynek 3, 28-520 Opatowiec, woj. świętokrzyskie

1. Zakres robót i kolejność realizacji:

1.1. Branża architektoniczno-budowlana

- Roboty fundamentowe
- Roboty murowe – wykonanie zewnętrznych ścian ostonowych, ścian działowych
 - Roboty montażowe – montaż dźwi, itp.
 - Roboty wykończeniowe – tynkowanie, malowanie, montaż sufitów podwieszanych, usuwanie wypełnień stropowych (polepa)
 - Roboty wyburzeniowe

1.2. Branża sanitarna

- Roboty związane z wykonaniem instalacji centralnego ogrzewania,
- Roboty związane z wykonaniem instalacji wody zimnej, cieplej i cirkulacji - do celów higieniczno-sanitarnych,
- Roboty związane z wykonaniem kanalizacji sanitarnej

1.3. Branża elektryczna

- Roboty związane z wykonaniem instalacji elektrycznych:
 - wewnętrzne linie zasilające,
 - tablice bezpiecznikowe,
 - instalacja oświetleniowa,
 - instalacja gniazd wykowanych
 - instalacja ochronna,
 - instalacja ekwiwotencjalizacji,
 - instalacja odgromowa,
 - instalacja ochrony od porażenia, wyrównawcza i przepięciowa,
 - montaż zestawu paneli fotowoltaicznych na dachu

2. Wykaz istniejących obiektów budowlanych:

Prace związane z termomodernizacją i remontem będą się odbywały na terenie który jest obecnie zabudowany i jest w sąsiedztwie innych zabudowań. Przedmiotowy budynek jest podłączony do sprawnej sieci energii elektrycznej.

3. Wskazania dotyczące przewidywanych zagrożeń

Prace na wysokości:

- brak wyposażenia pracowników stosownie do rodzaju prac wykonywanych na wysokości w sprzęt chroniący przed upadkiem,
- nie używanie lub nieprawidłowe używanie przez pracowników sprzętu ochronnego,
- niewłaściwy stan techniczny urządzeń zabezpieczających,
- niedostateczne informowanie pracowników o zagrożeniach
- niewłaściwa organizacja pracy.

Rusztowania budowlane i drabiny:

- upadek z wysokości
- porażenie piorunem
- uderzenie przedmiotem spadającym z wyższych kondygnacji.

Roboty wykonywane przy pomocy elektronarzędzi:

Informacja BIOZ

Temat: Termomodernizacja i remont budynku Urzędu Gminy w Opatowcu

Lokalizacja : Rynek 3, 28-520 Opatowiec, woj. świętokrzyskie

- porażenie prądem,
- upuszczenie z wysokości elektronarzędzia.

Roboty dociepleniowe i tynkarskie:

- obsługa sprzętu przez osoby nieuprawnione,
- nieprzestrzeganie instrukcji obsługi i użytkowania sprzętu,
- zachlapania oczu rozpryskami wyładowywanej zaprawy,
- zachlapanie oczu zaprawą przy docieplianiu, tynkowaniu,
- nieprawidłowo wykonane rusztowania,
- wchodzić i schodzić z rusztowań w miejscach do tego nie przystosowanych,
- wychylanie się poza zarys rusztowań i dachu bez odpowiednich zabezpieczeń przy przejmowaniu materiałów z pojemników,
- możliwość poślizgnięć i urazów spowodowana brakiem porządku na stanowisku pracy,
- urazy spowodowane spadaniem przedmiotów z wysokości,
- porażenie prądem przy niesprawnej instalacji elektrycznej.

Roboty malarskie, tynkarskie, demontażowe, itp:

- stosowanie szkodliwych substancji chemicznych,
- wykonywanie pracy na wysokości,
- posługiwianie się elektronarzędziami,
- niebezpieczeństwo pożaru.

4. Wskazanie sposobu prowadzenia instruktażu pracowników przed przystąpieniem do realizacji robót szczególnie niebezpiecznych:

Wykonawca przed przystąpieniem do wykonywania robót budowlanych jest zobowiązany opracować instrukcję bezpieczeństwa wykonywania i zaznajomić z nią pracowników w zakresie wykonywania przez nich robót.

- Bezpooledni nadzór nad bezpieczeństwem i higieną pracy na stanowiskach pracy sprawuje kierownik budowy,
- Pracownicy zatrudnieni na placu budowy powinni być wyposażeni w odpowiedni dla danej pracy sprzęt ochrony osobistej lub zbiorowej oraz powinni być wyposażeni w odzież roboczą i ochronną wg obowiązujących tabel,
- Dla pracowników powinny być organizowane szkolenia BHP - podczas szkolenia należy zapoznać pracownika z ryzykiem zawodowym związanym z wykonywaną pracą na poszczególnych stanowiskach pracy oraz sposobem stosowania podczas pracy środków ochrony osobistej takich jak np. kaski, szelki, okulary ochronne, odzież ochronna itp.
- W dokumentacji budowy powinny znajdować się wszystkie dokumenty potwierdzające przeprowadzenie szkoleń BHP.

5. Wskazanie środków technicznych i organizacyjnych, zapobiegających niebezpieczeństwom

Wskazanie środków technicznych i organizacyjnych, zapobiegających niebezpieczeństwom wynikającym z wykonywania robót budowlanych w strefach

Informacja BIOZ

Temat: Termomodernizacja i remont budynku Urzędu Gminy w Opatowcu

Lokalizacja : Rynek 3, 28-520 Opatowiec, woj. świętokrzyskie

szczególnego zagrożenia zdrowia lub w ich sąsiedztwie, w tym zapewniających bezpieczną i sprawną komunikację, umożliwiającą szybką ewakuację na wypadek pożaru, awarii i innych zagrożeń:

- wyposażenie placu budowy w sprzęt p. poż.
- wyposażenie zaplecza budowy w gaśnicę i apteczkę,
- ustawienie tablic informacyjnych,
- wygrodzenie stref bezpiecznej pracy sprzętu,
- wyznaczenie i oznakowanie dróg transportowych i ewakuacyjnych, stref składowania materiałów oraz miejsca zaplecza budowy,
- zapewnienie i oznakowanie dojścia do budynku dla pracowników,

Projektant: architektura	mgr inż. arch. Marian Pamuła	SW-0054 Upr.Nr 208/77	02.2017	
-----------------------------	------------------------------	--------------------------	---------	---